


*ООО «СПСК»
Общество с ограниченной ответственностью
«Сибирская Проектно-Строительная Компания»
665254, г. Тулун, ул. Ползунова, д.53 тел.: 8-950-096-00-60,
e-mail: sp-sk@bk.ru
ОКПО 16606532 ОГРН 1133816001813 ИНН/КПП
3816016681/381601001*

ВЛ 35 кВ Майская-АБЗ с ПС 35/0,4 кВ

Проект планировки и межевания территории

ТОМ 1

2018г.

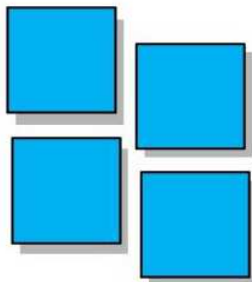

ООО «СПСК»
Общество с ограниченной ответственностью
«Сибирская Проектно-Строительная Компания»
665254, г. Тулун, ул. Ползунова, д.53 тел.: 8-950-096-00-60,
e-mail: sp-sk@bk.ru
ОКПО 16606532 ОГРН 1133816001813 ИНН/КПП
3816016681/381601001

ВЛ 35 кВ Майская-АБЗ с ПС 35/0,4 кВ

Проект планировки и межевания территории

14-П/18-ППиМ

Генеральный директор

П.Г. Горбунов

Инд. № подл.	
Подп. и дата	
Взам. инв. №	

2018г.

Состав проекта

Обозначение	Наименование	Примечания
14-П/18-ППТиМ-С	Состав проекта планировки территории и межевания	с.2
14-П/18-ППТиМ-Т	Общие сведения	с.3,4
Проект планировки территории		
<u>Основная (утверждаемая) часть</u>		
14-П/18-ОЧ-Г.1	Раздел 1 «Проект планировки территории. Графическая часть» Чертеж красных линий, границ зон планируемого размещения линейных объектов	с.5
14-П/18-ППТ-ОЧ	Раздел 2 «Положение о размещении линейного объекта»	с.6-10
<u>Материалы по обоснованию</u>		
14-П/18-ППТ-ОМ-Г.1	Раздел 3 «Материалы по обоснованию проекта планировки территории. Графическая часть» Схема расположения элемента планировочной структуры (линейного объекта)	с.11
14-П/18-ППТ-ОМ-Г.2	Схема использования территории в период подготовки проекта планировки территории	с.12
14-П/18-ППТ-ОМ-Г.3	Схема вертикальной планировки территории	с.13
14-П/18-ППТ-ОМ-Г.4	Схема границ зон с особыми условиями использования территории	с.14
14-П/18-ППТ-ОМ-ПЗ	Раздел 4 «Материалы по обоснованию проекта планировки территории. Пояснительная записка»	с.15-19
Проект межевания территории		
<u>Основная (утверждаемая) часть</u>		
14-П/18-ПМТ-Т	Раздел 5 «Текстовая часть проекта межевания»	с.20-22
14-П/18-ПМТ-Г.1	Раздел 6 «Проект межевания территории. Графическая часть» Чертеж межевания территории	с.23
<u>Материалы по обоснованию проекта</u>		
14-П/18-ПМТ-ОМ-Г.1	Раздел 7 «Чертежи материалов по обоснованию проекта межевания»	с.245
14-П/18-К-ППТиМ	Перечень нормативных документов Список использованных источников	с.25-26

Согласовано:

Взам. инв. №

Подпись и дата

Инв. № подл.

14-П/18-ППТиМ-С					
Изм.	Кол.уч.	Лист	№ док.	Подпись	Дата
		Лентович			
		Горбунов			
Состав проекта планировки территории и межевания					
		Стадия	Лист	Листов	
		П		1	

Общие сведения

Работа по подготовке проекта планировки и межевания территории для строительства линейного объекта: «ВЛ 35 кВ Майская-АБЗ с ПС 35/0,4 кВ», расположенного по адресу: Иркутская область, Куйтунский район» проведена на основании:

-договора №14-П/18 от 19 апреля 2018 г, составленного между ООО «СПСК» и ООО «Московский тракт»;

Подготовка проектов планировки и межевания осуществляется в соответствии с положениями статей 42,43 Градостроительного кодекса РФ в ред. Федерального закона от 03.07.2016 №373-ФЗ.

Согласно части 5 статьи 42 Градостроительного кодекса Российской Федерации, состав и содержание проектов планировки территории, предусматривающих размещение одного или нескольких линейных объектов, устанавливается Правительством Российской Федерации. В проекте планировки и межевания территории под строительство линейного объекта: «ВЛ 35 кВ Майская-АБЗ с ПС 35/0,4 кВ» предусматриваются требования Постановления Правительства РФ от 12.05.2017 №564 «Об утверждении Положения о составе и содержании проектов планировки территории, предусматривающих размещение одного или нескольких объектов».

Согласовано:																
Взам. инв. №						14-П/18-ППТиМ-Т										
Подпись и дата						Изм.	Кол.уч	Лист	№док.	Подпись	Дата					
Инв. № подл.						Разработал Лентович					Общие сведения ООО "СПСК"					
						Проверил Горбунов								Стадия	Лист	Листов
														П	1	2
														ООО "СПСК"		

Инженерные изыскания выполнены ООО «СПСК», в результате которых составлен технический отчеты № 14-П/18-ИИ и 14-П/18-ИГИ в 2018 г.

Подготовка проекта межевания территории осуществляется в составе проекта планировки территории (часть 6 статьи 41 от 03.07.2016 №373-ФЗ).

Инв. № подл.	Подпись и дата	Взам. инв. №					14-П/18-ППТиМ-Т	Лист
								2
Изм.	Кол.уч	Лист	№док.	Подпись	Дата			

ВЛ 35 кВ Майская-АБЗ с ПС 35/0,4 кВ


Проект планировки территории

14-П/18-ППТ-ОЧ

Основная (утверждаемая) часть

Согласовано			

Инв. № подл.	Подп. и дата	Взам. инв. №

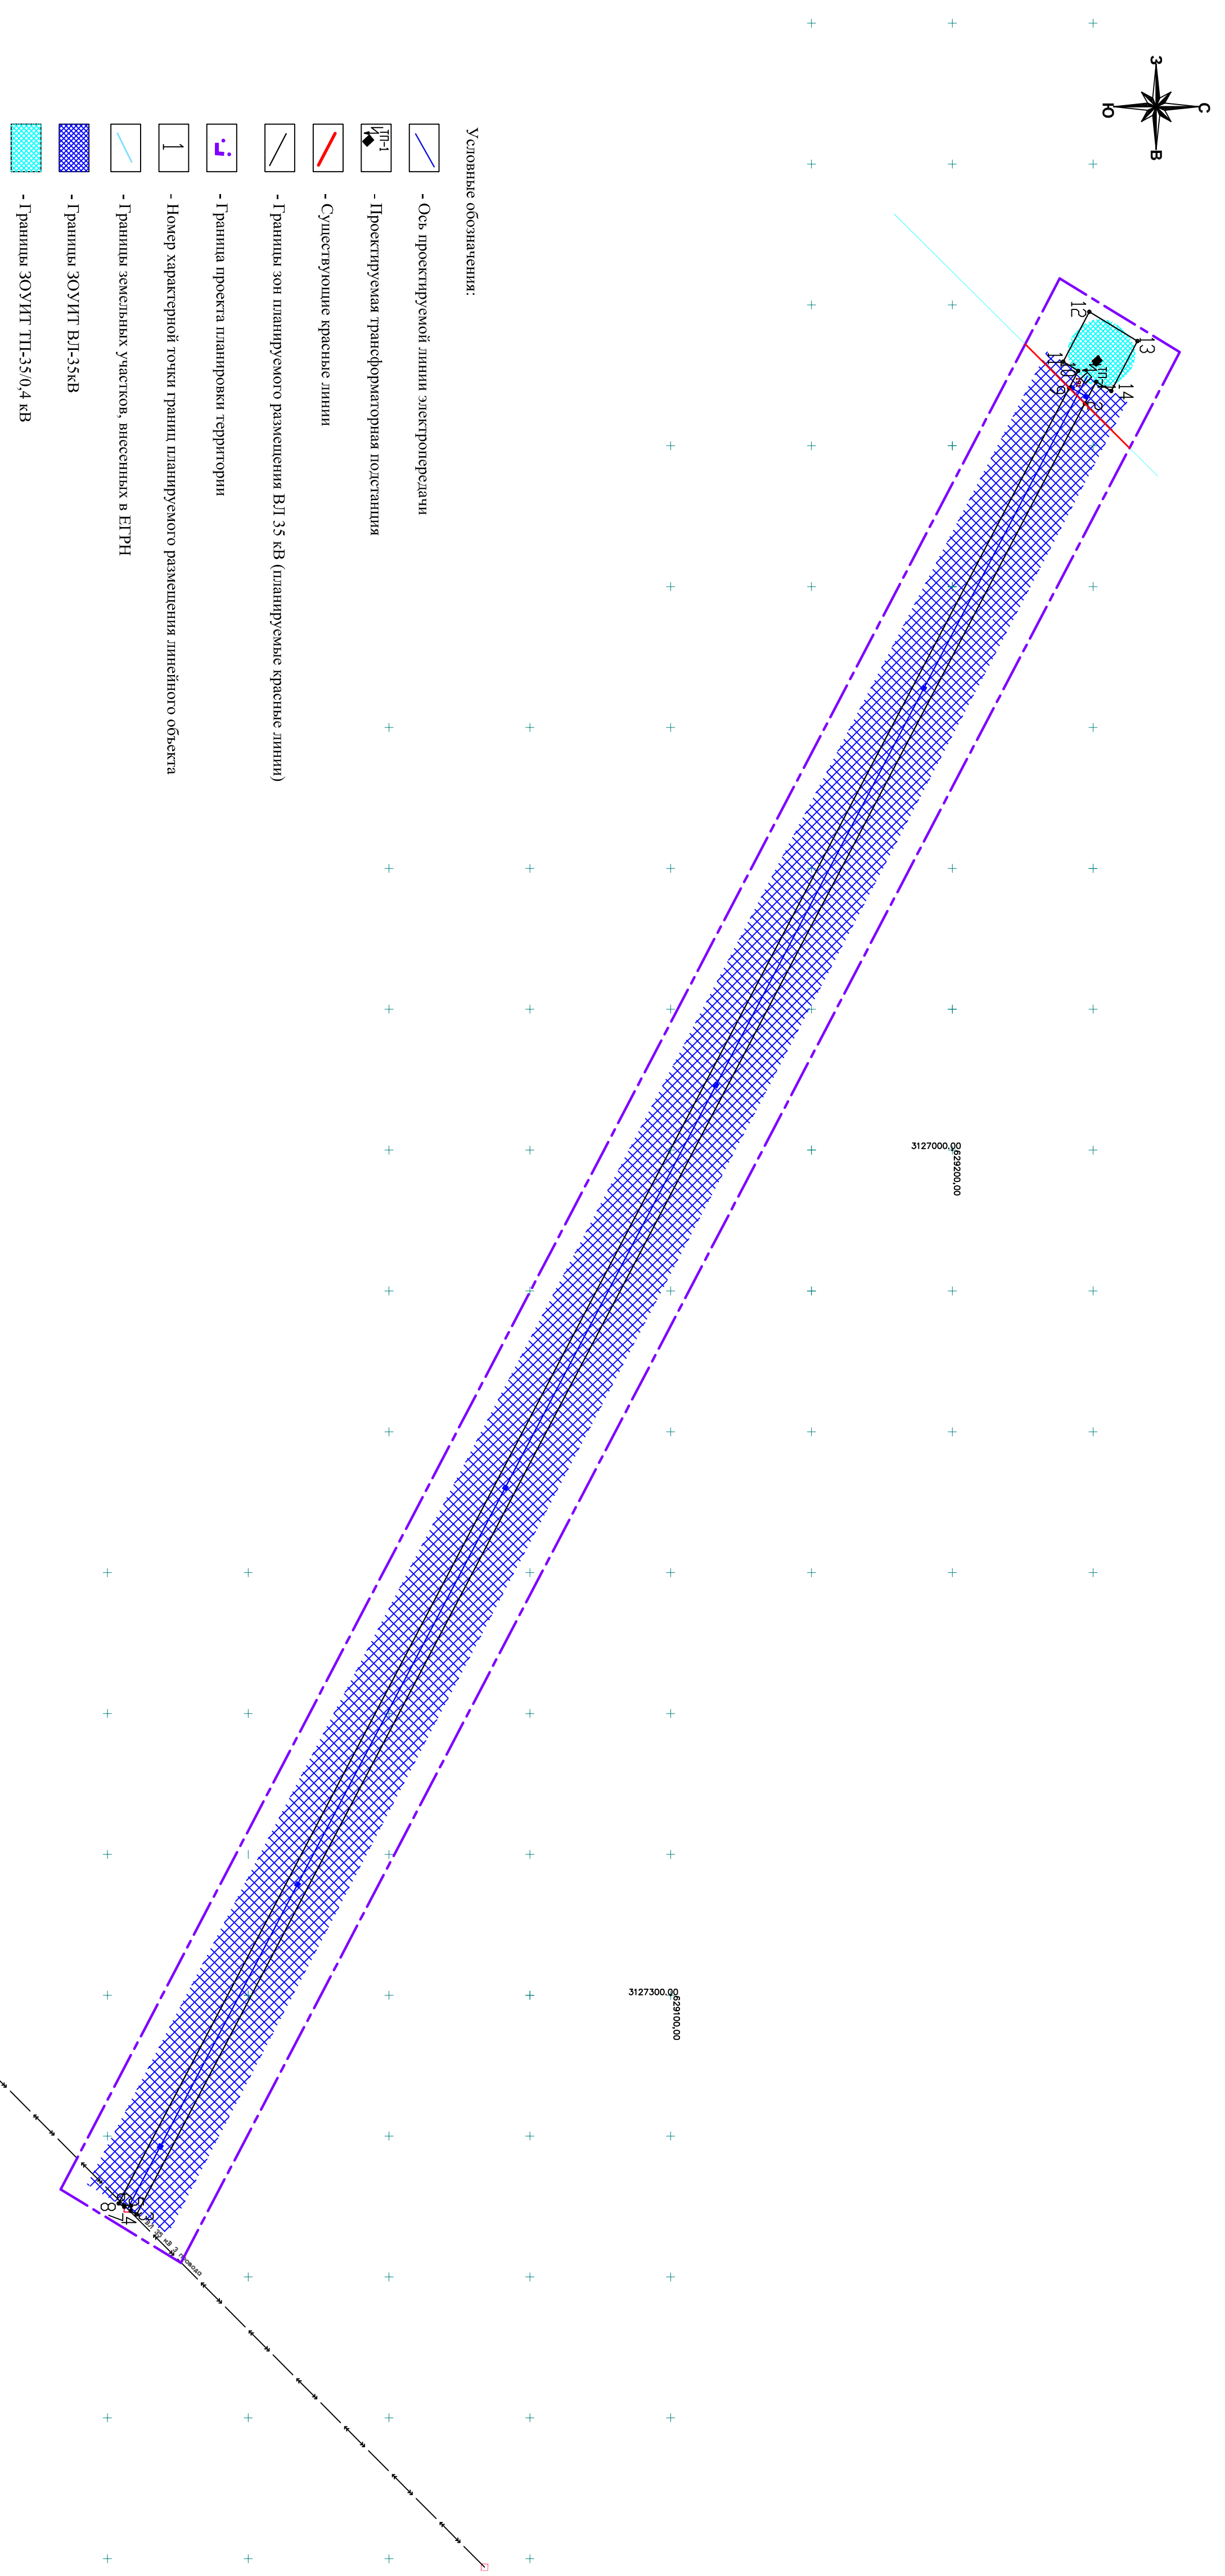

- Условные обозначения:
- Ось проектируемой линии электропередачи
 - Проектируемая трансформаторная подстанция
 - Существующие красные линии
 - Границы зон планируемого размещения ВЛ 35 кВ (планируемые красные линии)
 - Граница проекта планировки территории
 - Номер характерной точки границ планируемого размещения линейного объекта
 - Границы земельных участков, внесенных в ЕТРН
 - Граница ЗОУИТ ВЛ-35кВ
 - Граница ЗОУИТ ТП-35/0,4 кВ

1. Координаты характерных точек (красных линий) приведены в форме ведомости (см. Раздел 2) в соответствии с системой координат, используемой для ведения Единого государственного реестра недвижимости (МСК-38).
2. Существующие красные линии проведены по границам 1-у, внесенных в ЕТРН.
3. Установившиеся красные линии равны границам зоны планируемого размещения линейных объектов, определенными в соответствии с нормами отвода земельных участков для конкретных видов линейных объектов.
4. Проектные ЗОУИТ регламентированы Постановлением Правительства РФ от 24 февраля 2009 г. N 160 "О порядке установления охранных зон объектов электросетевого хозяйства и особых условий использования земельных участков, расположенных в границах таких зон"

14-П/18-ПТГ-ОЧ.Г.1					
ВЛ 35 кВ Майская-АВЗ с ПС 35/0,4 кВ					
Раздел 1 "Проект планировки территории. Графическая часть"					
Изм.	Кол-во	Лист	№ док.	Подпись	Дата
Разработал	Леповин				
Проверил	Горбунов				
Чертеж проекта планировки территории					Страница
Масштаб 1:2000					
					1
					1
ООО "СПСК"					Листов
					1

Содержание

Раздел 2 «Положение о размещении линейного объекта»

2.1 Наименование, основные характеристики, вид и назначение планируемого для размещения линейного объекта	2
2.2 Перечень субъектов Российской Федерации, перечень муниципальных районов в составе субъектов Российской Федерации, перечень поселений, городских округов, населенных пунктов, внутригородских территорий городов федерального значения, на территории которых устанавливается зона планируемого размещения линейного объекта.....	2
2.3 Перечень координат характерных точек границ зон планируемого размещения линейного объекта.....	3
2.4 Предельные параметры застройки территории в границах зон планируемого размещения объектов капитального строительства, входящих в состав линейных объектов устанавливающие требования к назначению, параметрам и размещению объектов капитального строительства, входящих в состав линейного объекта.....	4
2.5 Осуществление мероприятий по защите территории от возможного негативного воздействия в связи с размещением линейного объекта.....	4
2.6 Осуществление мероприятий по защите существующих сохраняемых и строящихся к моменту подготовки проекта планировки территории зданий, строений, сооружений, а также планируемых к строительству зданий, строений, сооружений в соответствии с утвержденной документацией по планировке территории от возможного негативного воздействия в связи с размещением линейных объектов.....	4
2.7 Осуществления мероприятий по сохранению объектов культурного наследия от возможного негативного воздействия в связи с размещением линейного объекта.....	5
2.8 Осуществления мероприятий по защите окружающей среды.....	5

Согласовано:

Взам. инв. №

Подпись и дата

Инв. № подл.

14-П/18-ППТ-ОЧ

Изм.	Кол.уч	Лист	№ док.	Подпись	Дата
------	--------	------	--------	---------	------

Разработал	Лентович		
Проверил	Горбунов		

Раздел 2 «Положение о размещении
линейного объекта»

Стадия	Лист	Листов
П	1	5

2.3 Перечень координат характерных точек границ зон планируемого размещения линейного объекта

Проектом предполагается установление красных линий в отношении территории, предназначенной для размещения линейного объекта. Существующие красные линии, обозначающие границы общего пользования, проходят по границам земельных участков, стоящих на учете в ЕГРН и имеющих утвержденные схемы расположения земельных участков на кадастровом плане территории. Согласно приказу Министерства строительства и жилищно-коммунального хозяйства РФ "О порядке установления и отображения красных линий, обозначающих границы территорий, занятых линейными объектами и (или) предназначенных для размещения линейных объектов" (подготовлен Минстроем России 30.09.2016), координаты характерных точек красных линий приводятся в форме ведомости, которая подлежит включению в основную часть проекта планировки (*таблица 1*). Красные линии устанавливаются равными границам зоны планируемого размещения линейных объектов, определяемым в соответствии с нормами отвода земельных участков.

Таблица 1. Ведомость границ зоны, предназначенной для размещения линейных объектов (планируемые красные линии).

№ точки	Координаты	
	X	Y
ВЛ 35 кВ		
1	629251,12	3126727,30
2	629247,08	3126735,01
3	628910,40	3127377,80
4	628908,27	3127376,50
5	628908,37	3127374,70
6	628903,03	3127374,56
7	628906,00	3127375,12
8	628903,99	3127373,90
9	629241,52	3126729,49
10	629244,71	3126723,40
11	629239,37	3126720,16
12	629248,64	3126702,44
13	629265,74	3216712,82
14	629256,46	3126730,54
1	629251,12	3126727,30

Инов. № подл.	Подпись и дата	Взам. инв. №

Изм.	Кол.уч	Лист	№док.	Подпись	Дата	14-П/18-ППТ-ОЧ	Лист 3
------	--------	------	-------	---------	------	----------------	-----------

Мероприятий по сохранению существующих и строящихся зданий, строений, сооружений не требуется.

2.7 Осуществления мероприятий по сохранению объектов культурного наследия от возможного негативного воздействия в связи с размещением линейного объекта

Испрашиваемый земельный участок расположен вне зон охраны, защитных зон объектов культурного наследия.

2.8 Осуществления мероприятий по защите окружающей среды

В соответствии с п. 2 и приложением 1 к Федеральному закону «О промышленной безопасности опасных производственных объектов» от 21. 07. 1997 г. №116-ФЗ проектируемый объект не является опасным производственным объектом.

Охрана окружающей среды в зоне размещения строительной площадки должна осуществляться в соответствии с действующими нормативными правовыми актами по вопросам охраны окружающей природной среды и рациональному использованию природных ресурсов.

Взам. инв. №	
Подпись и дата	
Инв. № подл.	



Изм.	Кол.уч	Лист	№док.	Подпись	Дата

ВЛ 35 кВ Майская-АБЗ с ПС 35/0,4 кВ

Проект планировки территории

14-П/18-ППТ-ОМ

Материалы по обоснованию проекта планировки территории

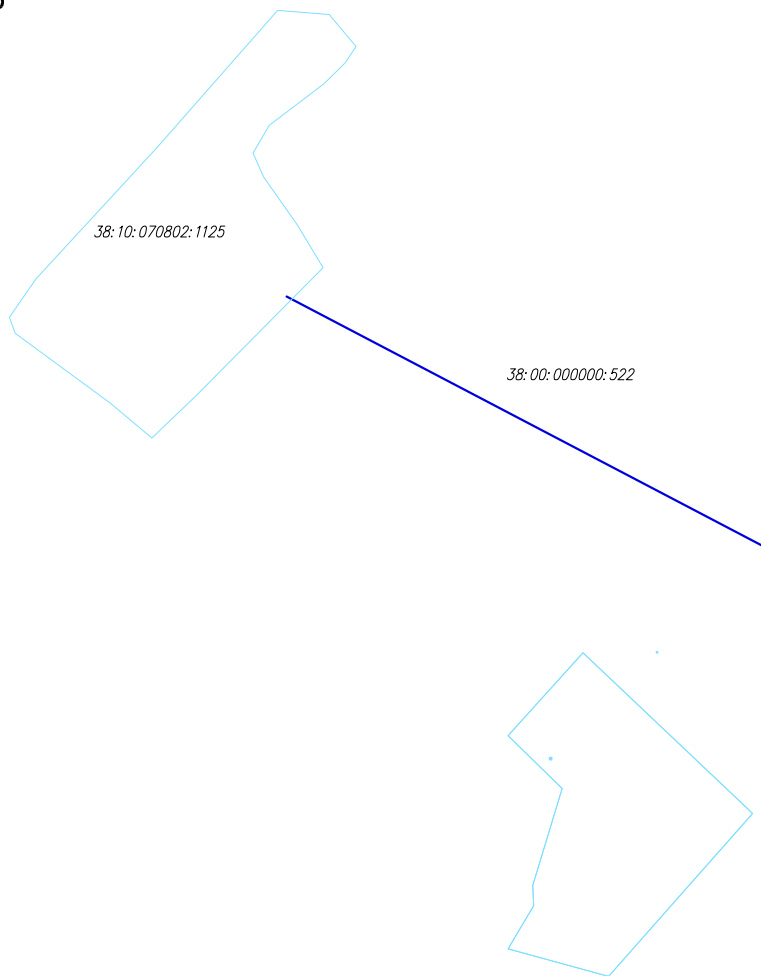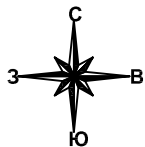

Согласовано

Взам. инв. №


Подп. и дата






Инв. № подл.


Изм.	Кол.уч.	Лист	№ док.	Подпись	Дата
Разработал		Лкентович			
Проверил		Горбунов			

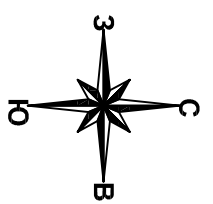14-П/18-ППТ-ОМ-Г.1		
ВЛ 35 кВ Майская-АБЗ с ПС 35/0,4 кВ		
Раздел 3 "Материалы по обоснованию проекта планировки территории. Графическая часть"	Стадия	Листов
	П	1
Схема расположения элемента планировочной структуры (линейного объекта) Масштаб 1:10000	ООО "СПСК"	


Инв. № подл.	Подп. и дата	Взам. инв. №



- Условные обозначения:
-  - Граница проекта планировки территории
 -  - Граница зон планируемого размещения линейного объекта
 -  - Граница земельных участков, учтенных в ЕТРП
 -  - Зона сельскохозяйственных угодий
 -  - Территории связанные с заборонами

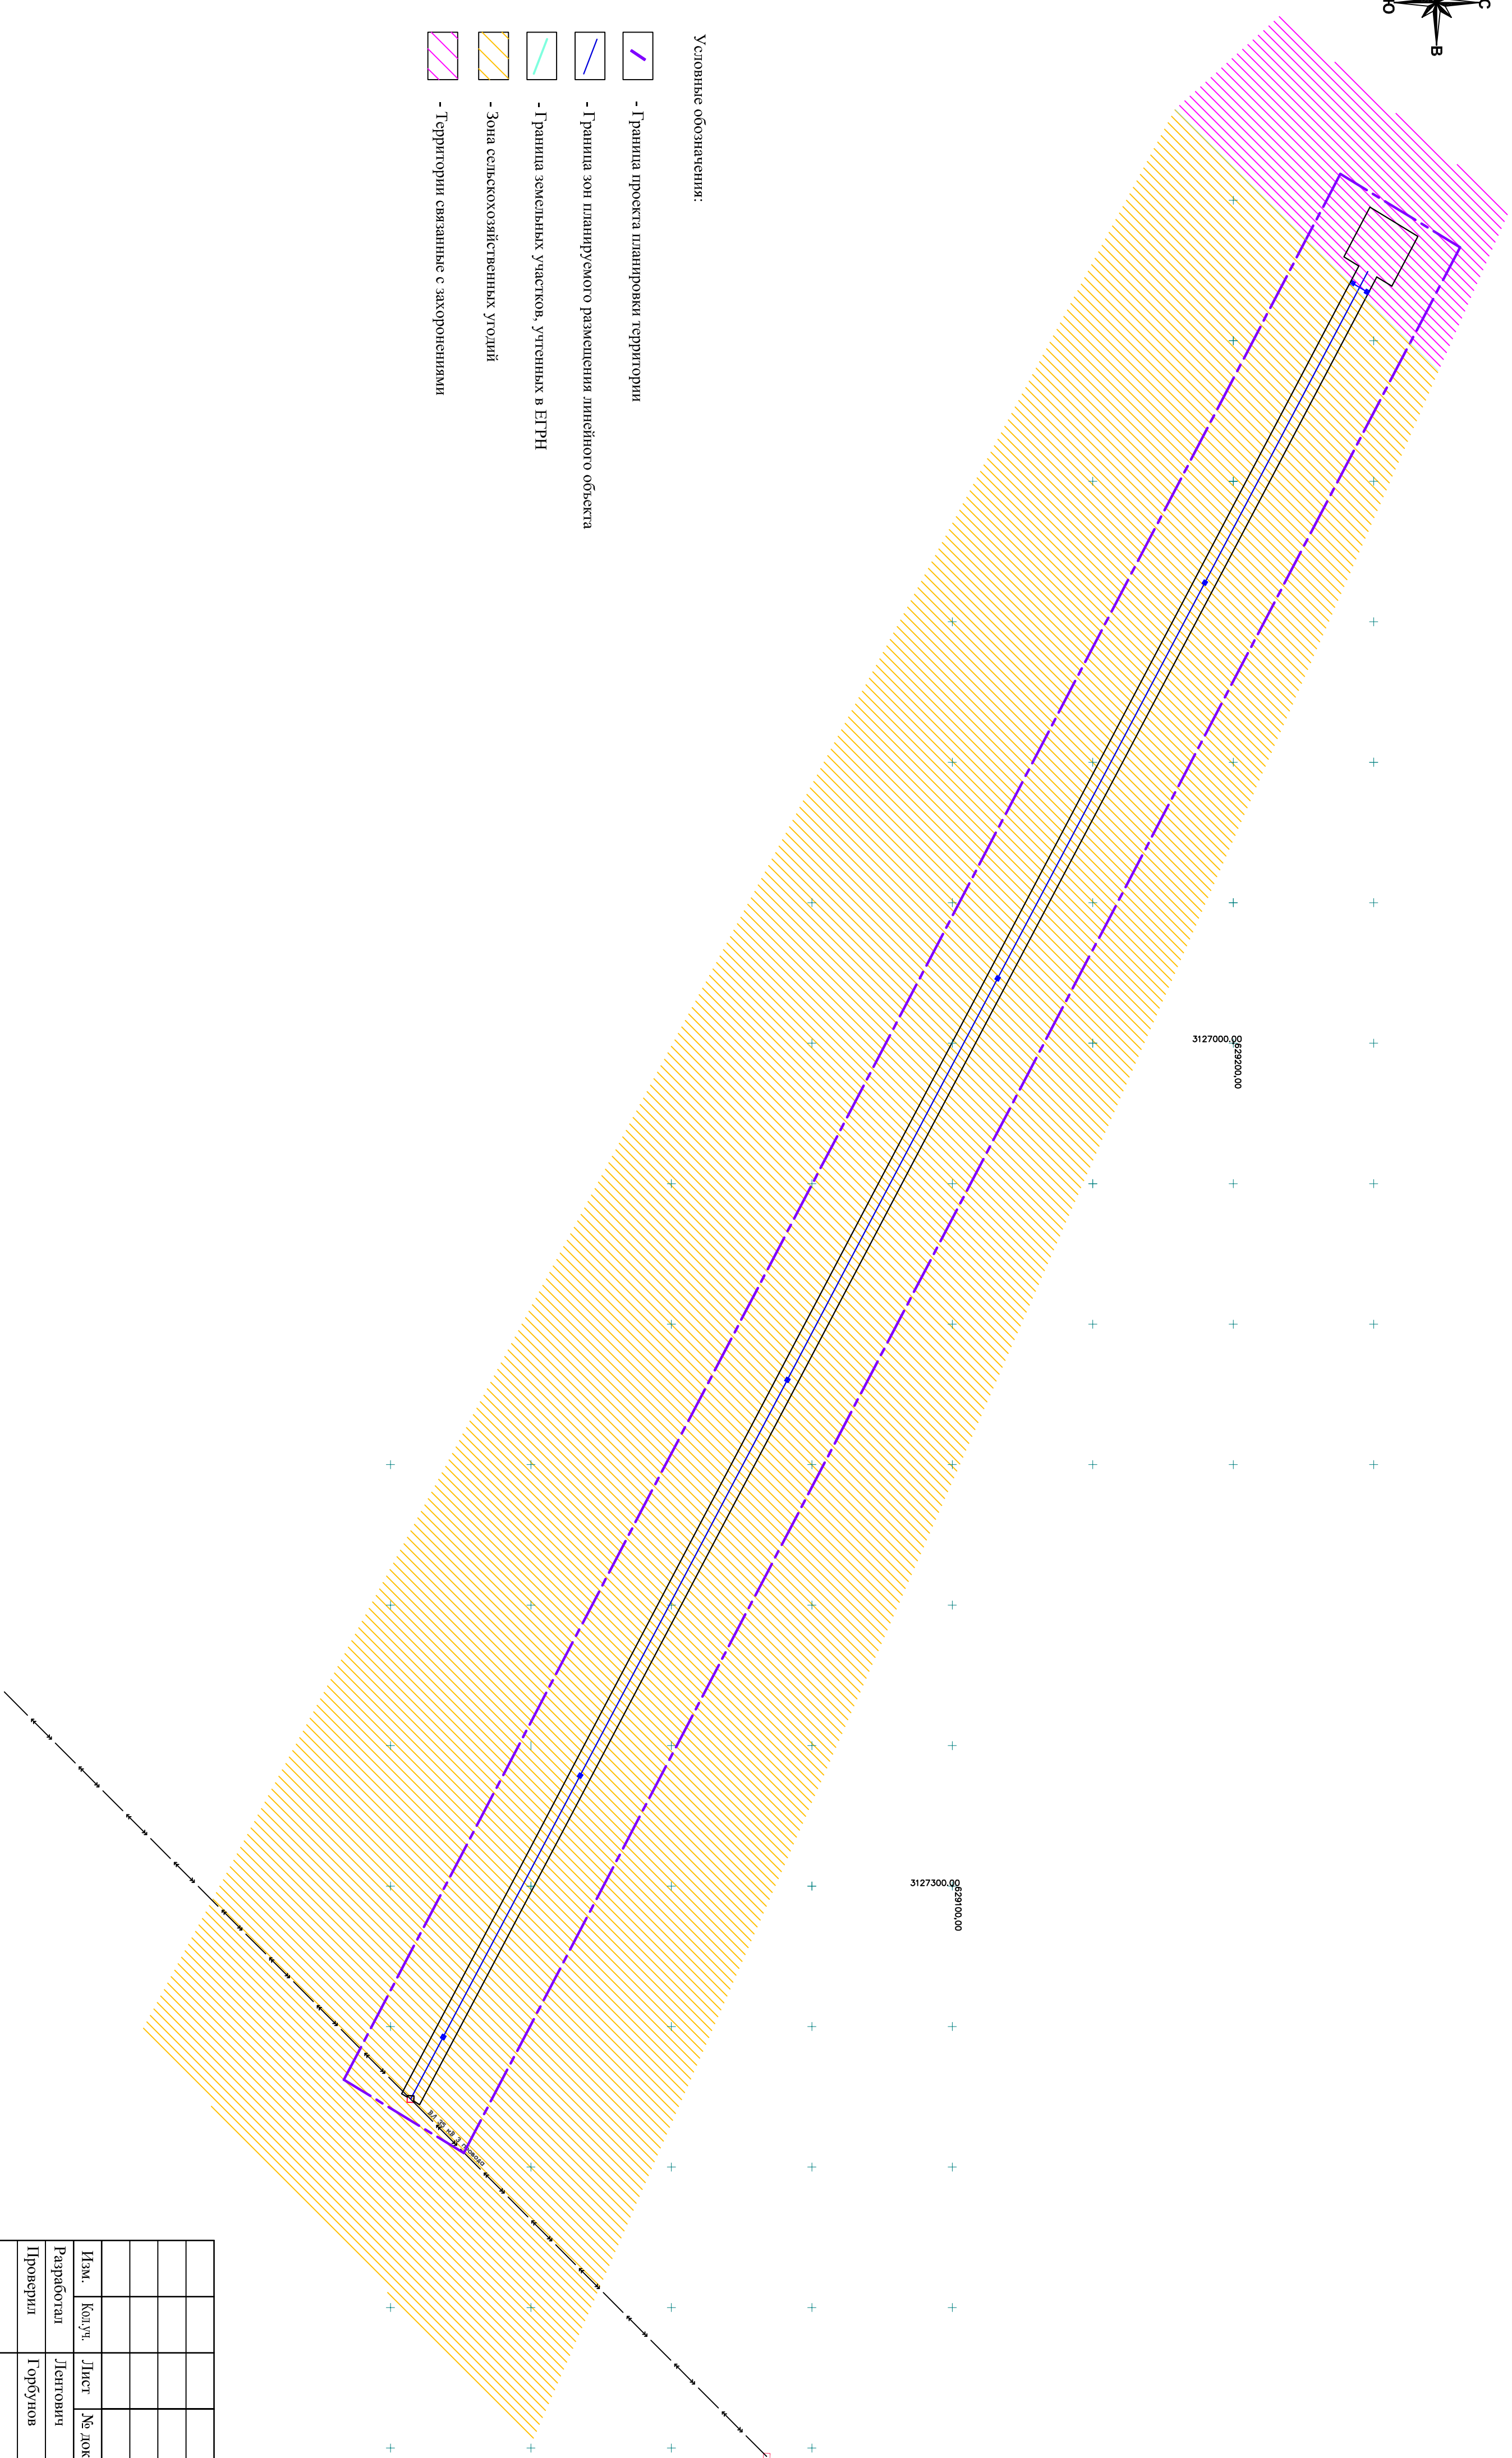

14-П/18-ППТ-ОМ-Г-2			
ВЛ 35 кВ Майская-АВЗ с ПС 35/0,4 кВ			
Изм.	Корч.	Лист	№ док.
Разработал	Литович		
Проверил	Горбунов		
		Дата	
Чертеж красных линий, границ зон планируемого размещения линейных объектов			Масштаб 1:2000
		Стация	Лист
		II	1
		Листов	1
ООО "СПСК"			

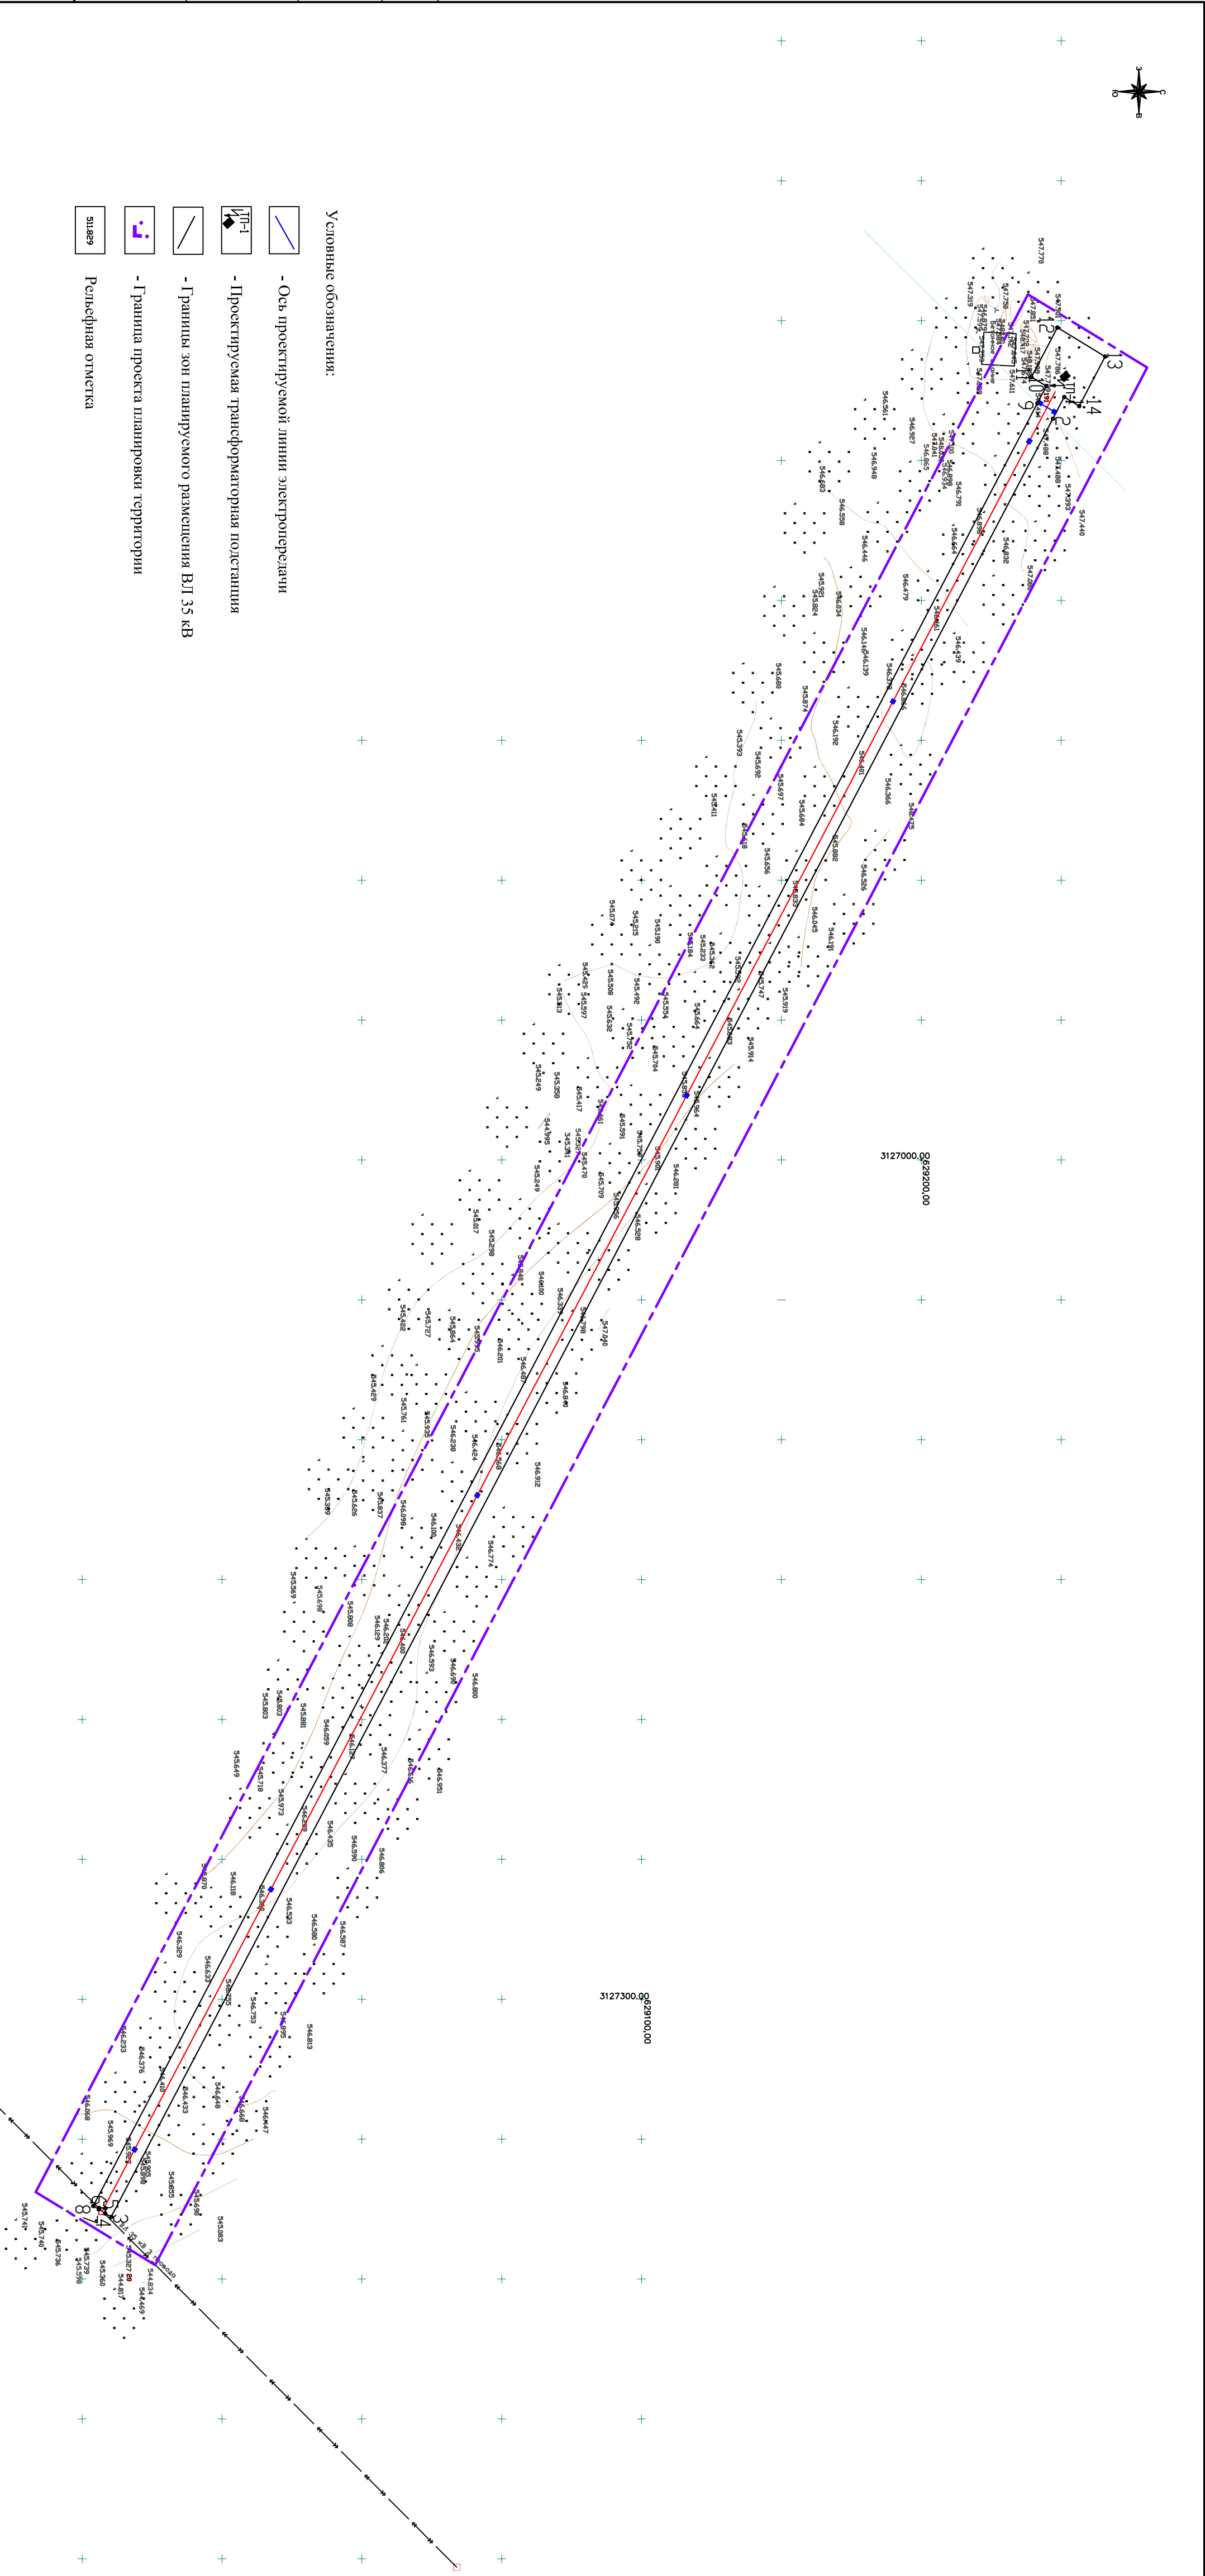







- Условные обозначения:
- Ось проектируемой линии электропередачи
 - Проектируемая трансформаторная подстанция
 - Граница зон планировочного размещения ВЛ 35 кВ
 - Граница проекта планировки территории
 - Рельефная отметка


Примечание:

1. Уклон рельефа по оси трассы составляет 2%.
2. Система высот - Балтийская
3. Стоящие горизонталы проведены через 0,5 м.

14-П/18-ПТТ-ОМ-Г-3			
ВЛ 35 кВ Майская-АВЗ с ПС 35/0,4 кВ			
Строительство электрических сетей 0,4 кВ Новополюк			
Изм.	Корж.	Лист	№ док.
Разработал	Полова		Подпись
Проектировщик	Горбунов		Дата
Раздел 3 "Материалы по обоснованию проекта планировки территории. Графическая часть"		Страница	Лист
		II	I
Схема вертикальной планировки территории		Масштаб 1:2000	
		ООО "СПСК"	

Инв. № подл.	Подп. и дата	Взам. инв. №

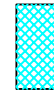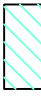- Условные обозначения:
-  - Граница проекта планировки территории
 -  - Граница зон планировочного размещения линейного объекта
 -  - Граница земельных участков, учтенных в ЕТРН
 -  - Граница ЗОУИТ ВЛ-35 кВ (оформленная, проект)
 -  - Граница ЗОУИТ КТП 35/0,4 кВ (оформленная, проект)
 -  - Граница ЗОУИТ ВЛ 35 кВ (оформленная, ф.пл.)

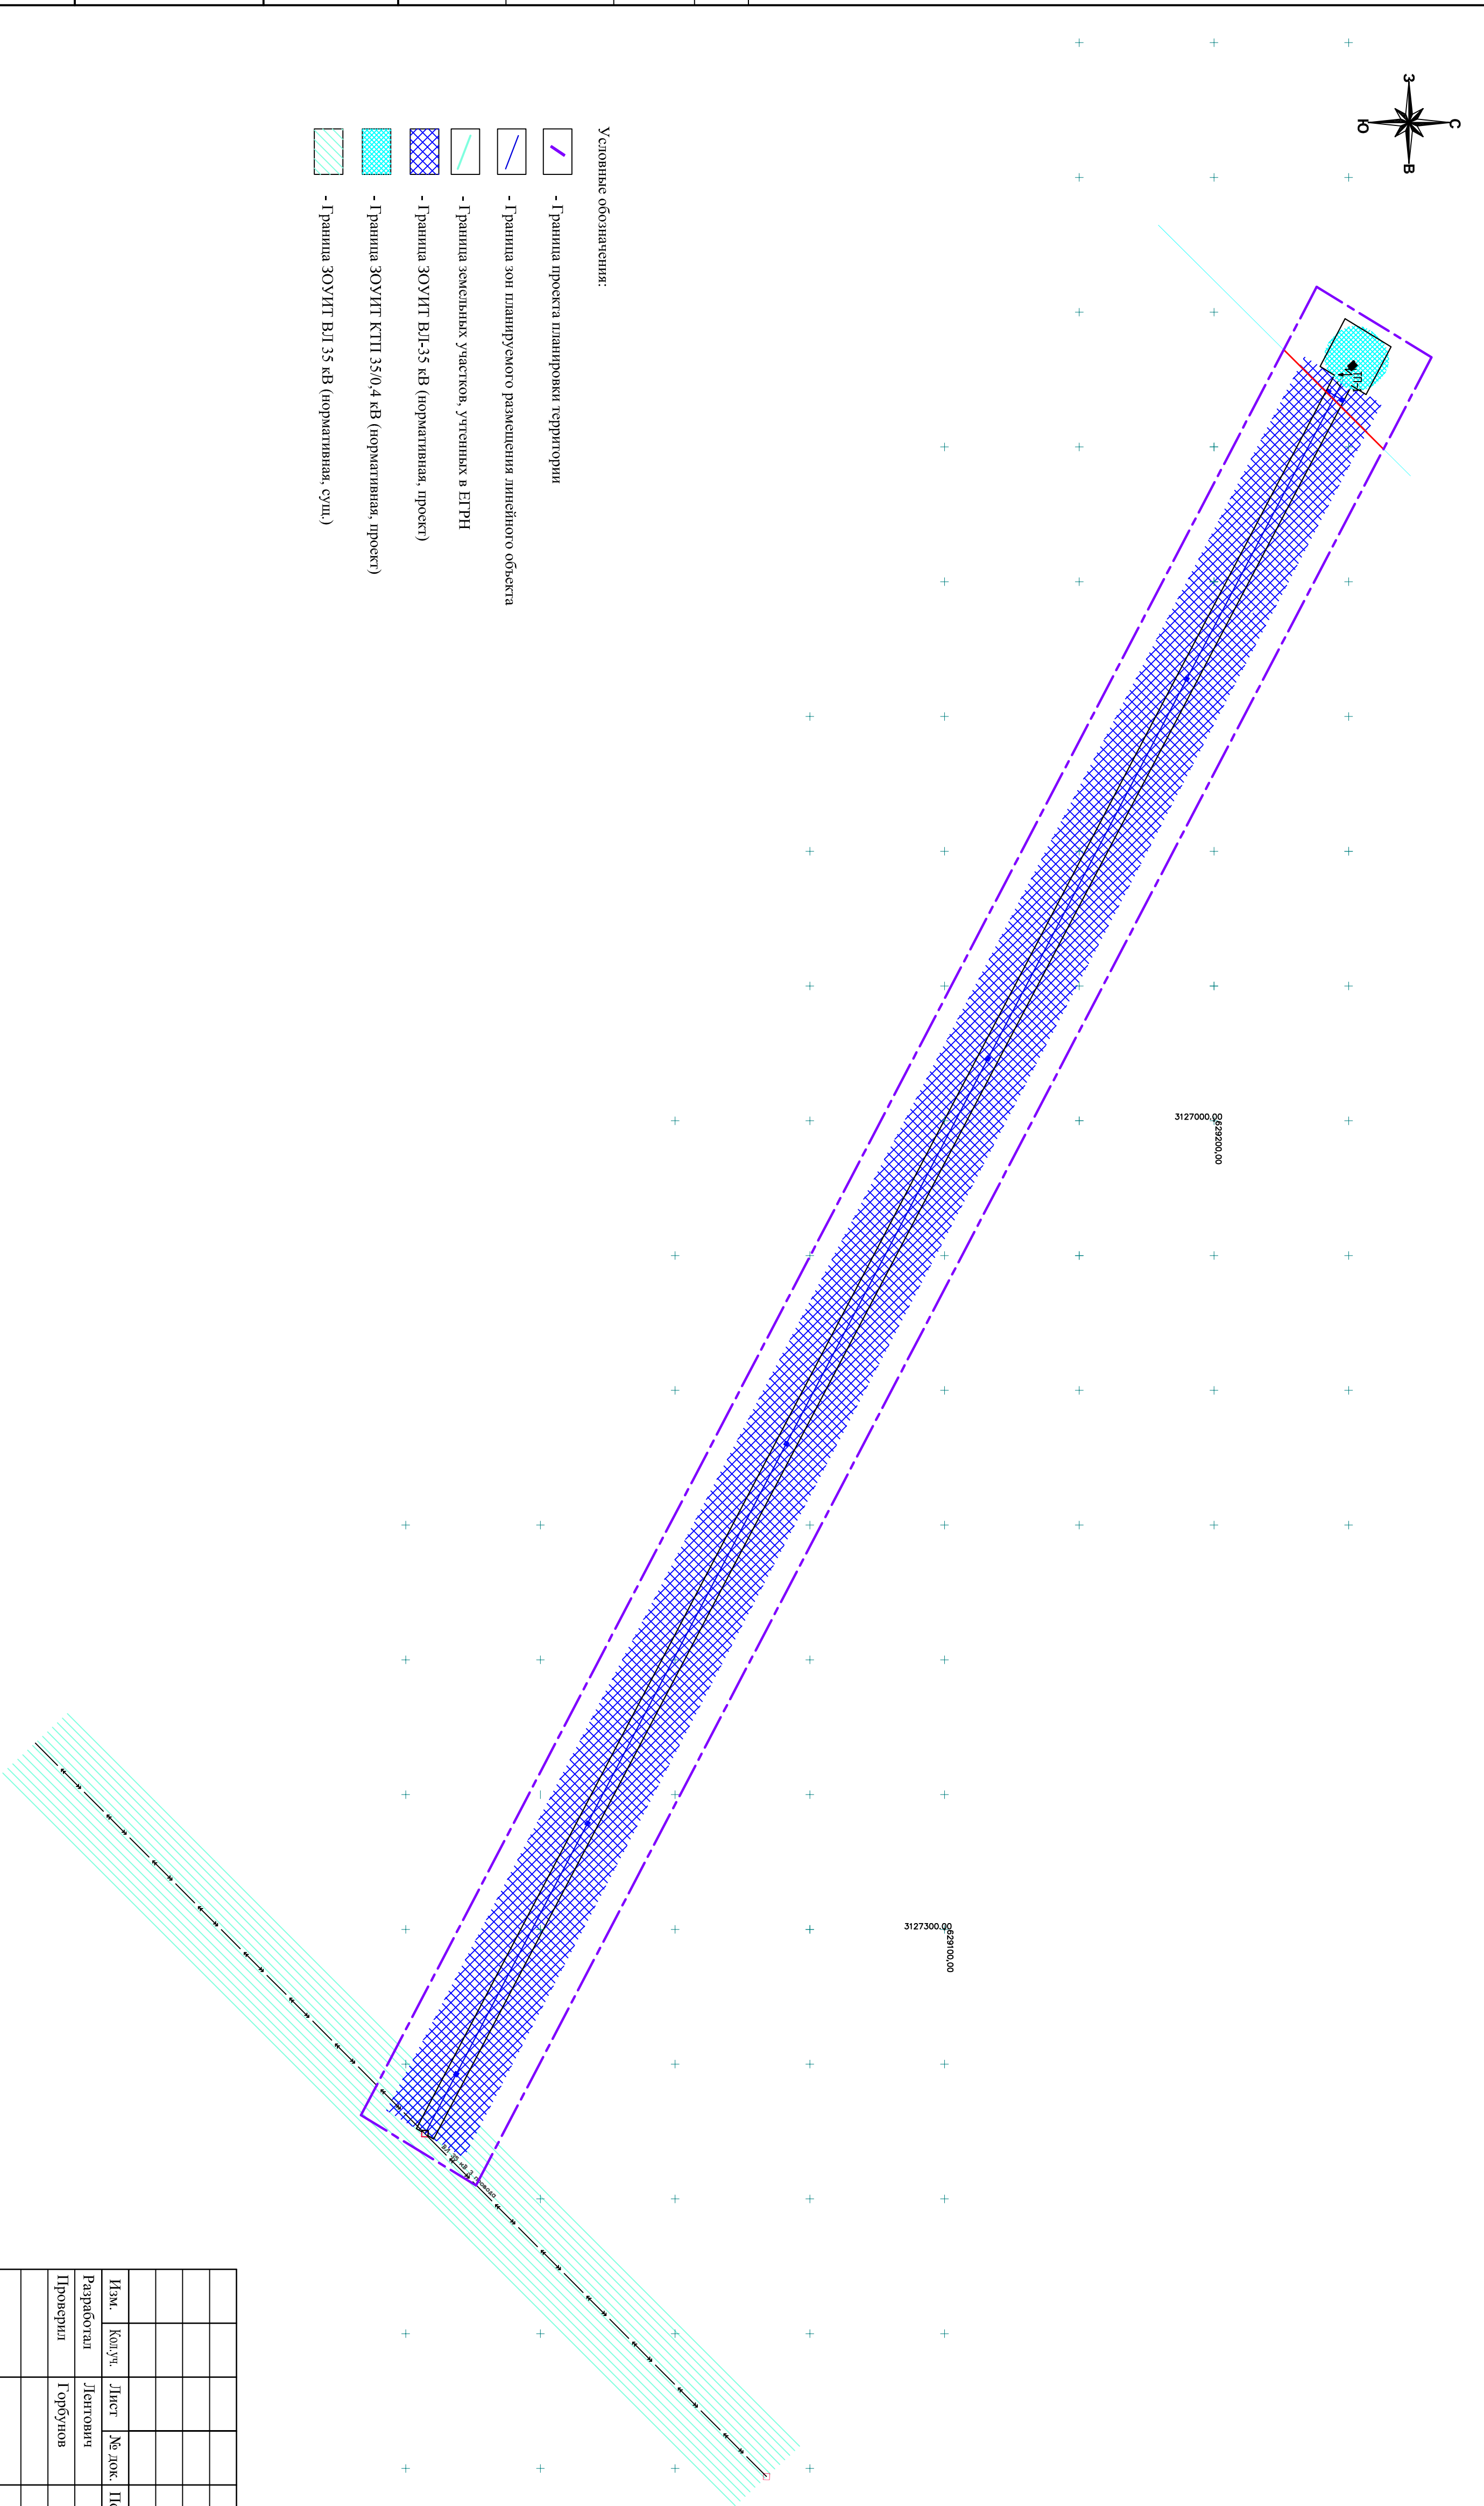

14-П/18-ППТ-ОМ-Г-4				ВЛ 35 кВ Майская-АВЗ с ПС 35/0,4 кВ				
Изм.	Контр.	Лист	№ док.	Подпись	Дата			
Разработал	Литович							
Проверил	Горбунов							
Схема границ зон с особыми условиями использования территории						Статус	Лист	Листов
Макштаб 1:2000						II	1	1
						ООО "СПСК"		

4.1 Технико-экономические показатели развития систем социального, коммунально-бытового и транспортного обслуживания и инженерно-технического обеспечения территории

Развитие систем социального, транспортного обслуживания проектом не предусматривается. Инженерно-техническое обеспечение территории предусматривается за счет строительства объекта электроснабжения:

Напряжение питающей сети-35кВ

Общая протяженность трассы- 734 м

Площадь земельного участка, испрашиваемого для строительства ВЛ 35 кВ – 5892,86м² (отвод на период строительства).

4.2 Обоснование природно-климатических условий

Климатические параметры холодного периода года для р.п. Куйтун по таблице 3.1 СП 131.13330.2012 следующие:

- а) Температура воздуха наиболее холодных суток, °С, обеспеченностью
 - 1) 0.98 минус 45
 - 2) 0.92 минус 43
 - б) Температура воздуха наиболее холодной пятидневки, °С, обеспеченностью
 - 1) 0.98 минус 41
 - 2) 0.92 минус 39
 - в) Температура воздуха, °С, обеспеченностью 0.94 минус 24;
 - г) Абсолютная минимальная температура воздуха, °С, минус 50;
 - д) Средняя суточная амплитуда температуры воздуха наиболее холодного месяца, °С 10,0;
 - е) Продолжительность, сут., и средняя температура воздуха, °С, периода со средней суточной температурой воздуха:
 - 1) < 0°С продолжительность 182 средняя температура минус 12,8
 - 2) < 8°С продолжительность 241 средняя температура минус 8,6
 - 3) < 10°С продолжительность 257 средняя температура минус 7.5
 - ж) Средняя месячная относительная влажность воздуха наиболее холодного месяца, % - 78;
 - и) Средняя месячная относительная влажность воздуха в 15 ч наиболее холодного месяца, % - 73;
 - к) Количество осадков за ноябрь – март, мм - 60;
 - л) Преобладающее направление ветра за декабрь-февраль – Ю;
 - м) Максимальная из средних скоростей ветра по румбам за январь, м/с – 2.4;
 - н) Средняя скорость ветра, м/с, за период со средней суточной температурой воздуха <8°С – 1,8.
- Климатические параметры теплого периода года (таблица 4.1 СП 131.13330.2012):
- а) Барометрическое давление, гПа - 956;
 - б) Температура воздуха, °С, обеспеченностью 0.95 плюс 23;
 - в) Температура воздуха, °С, обеспеченностью 0.98 плюс 26;
 - г) Средняя максимальная температура воздуха наиболее теплого месяца, °С плюс 24,1;
 - д) Абсолютная максимальная температура воздуха, °С плюс 37;

Взам. инв. №	
Подпись и дата	
Инв. № подл.	

							14-П/18-ППТ-ОМ-ПЗ	Лист
Изм.	Кол.уч	Лист	№док.	Подпись	Дата			2

- е) Средняя суточная амплитуда температуры воздуха наиболее теплого месяца, °С плюс 12,6;
- ж) Средняя месячная относительная влажность воздуха наиболее теплого месяца, % - 73;
- и) Средняя месячная относительная влажность воздуха в 15 ч наиболее теплого месяца, % - 53;
- к) Количество осадков за апрель-октябрь, мм – 344;
- л) Суточный максимум осадков, мм – 101;
- м) Преобладающее направление ветра за июнь-август – 3;
- н) Минимальная из средних скоростей ветра по румбам за июль, м/с – 0.

Средняя месячная и годовая температура воздуха, °С (таблица 5.1 СП 131.13330.2012):

I	II	III	IV	V	VI	VII	VIII	IX	X	XI	XII	Год
-20,1	-16,5	-8,2	0,8	8,9	15,1	17,5	14,6	7,9	-0,2	-10,1	-17,8	-0,7

По данным метеостанции р.п. Куйтун, наибольшая из максимальных глубина сезонного промерзания почвы под снежным покровом естественного залегания, по данным наблюдений за последние 30 года (период 1982-2011 гг) составила 241 см, средняя из максимальных глубин промерзания составила 179см

Изн. № подл.	Подпись и дата	Взам. инв. №

Изм.	Кол.уч	Лист	№док.	Подпись	Дата	14-П/18-ППТ-ОМ-ПЗ	Лист
							3

ВЛ 35 кВ Майская-АБЗ с ПС 35/0,4 кВ

Проект межевания территории

14-П/18-ПМТ

Основная (утверждаемая часть)

Содержание

Раздел 5 «Текстовая часть проекта межевания»

5.1 Перечень координат и сведения о площади образуемого земельного участка, способ образования.....	2
5.2 Вид разрешенного использования образуемого земельного участка.....	3

Согласовано:					

Взам. инв. №	
--------------	--

Подпись и дата	
----------------	--

							14-П/18-ПМТ-Т		
Изм.	Кол.уч	Лист	№док.	Подпись	Дата				
		Лентович				Раздел 5 «Текстовая часть проекта межевания»			
		Горбунов							
Инв. № подл.	Разработал					Стадия	Лист	Листов	
	Проверил					П	1	6	

5.1 Перечень координат и сведения о площади образуемого земельного участка, способ образования

Проект межевания выполнен на основе проекта планировки территории под строительство линейных объектов: «ВЛ 35 кВ Майская-АБЗ с ПС 35/0,4 кВ» и входит в его состав.

Проектом предлагается образовать один земельный участок, отводимый на период строительство, во временное использование.

Таблица 2. Каталог координат поворотных точек границ образуемых земельных участков под строительство линейных объектов.

Условный номер земельного участка	Площадь, м ²	Номер характерной точки границы образуемого земельного участка	Координаты	
			X	Y
38:10:070802:1125:ЧЗУ 1	457,53	1	629251,12	3126727,30
		2	629247,08	3126735,01
		9	629241,52	3126729,49
		10	629244,71	3126723,40
		11	629239,37	3126720,16
		12	629248,64	3126702,44
		13	629265,74	3216712,82
		14	629256,46	3126730,54
38:00:000000:522: ЧЗУ1	5435,35	1	629251,12	3126727,30
		2	629247,08	3126735,01
		3	628910,40	3127377,80
		4	628908,27	3127376,50
		5	628908,37	3127374,70
		6	628903,03	3127374,56
		7	628906,00	3127375,12
		8	628903,99	3127373,90
		9	629241,52	3126729,49
		2	629247,08	3126735,01

Взам. инв. №	
Подпись и дата	
Инв. № подл.	

Изм.	Кол.уч	Лист	№док.	Подпись	Дата

Таблица 3. Сведения об образуемом земельном участке.

Условный номер земельного участка	Категория земель	Форма собственности	Вид разрешенного использования образуемого земельного участка	Площадь образуемого земельного участка, м ²
38:10:070802:1125:ЧЗУ1	Земли сельскохозяйственного назначения	Частная собственность	Энергетика	5435,35
38:00:000000:522: ЧЗУ1	Земли промышленности, энергетики, транспорта, связи, радиовещания, телевидения, информатики, земли для обеспечения космической деятельности, земли обороны, безопасности и земли иного специального назначения	Частная собственность	Энергетика	457,51

Способ образования земельных участков: из земель, находящихся в государственной или муниципальной собственности, в соответствии со ст. 11.2 Земельного кодекса Российской Федерации.

5.2 Вид разрешенного использования образуемого земельного участка

Согласно приказу Министерства экономического развития РФ от 1 сентября 2014г. №540 "Об утверждении классификатора видов разрешенного использования земельных участков" вид разрешенного использования вновь образуемого земельного участка: «Коммунальное обслуживание», также данный вид определен правилами землепользования и застройки Чеботарихинского муниципального образования.

Взам. инв. №	
Подпись и дата	
Инв. № подл.	







Изм.	Кол.уч	Лист	№док.	Подпись	Дата


14-П/18-ПМТ-Т

Лист

3

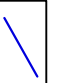Инв. № подл.	Подп. и дата	Взам. инв. №				

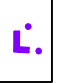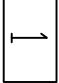- Условные обозначения:
-  - Ось проектируемой линии электропередачи
 -  - Проектируемая трансформаторная подстанция
 -  - Граница зон планируемого размещения ВЛ 35 кВ
 -  - Граница проекта планировки территории
 -  - Номер характерной точки грани планируемого размещения линейного объекта
 -  - Граница земельных участков, внесенных в ЕПРН

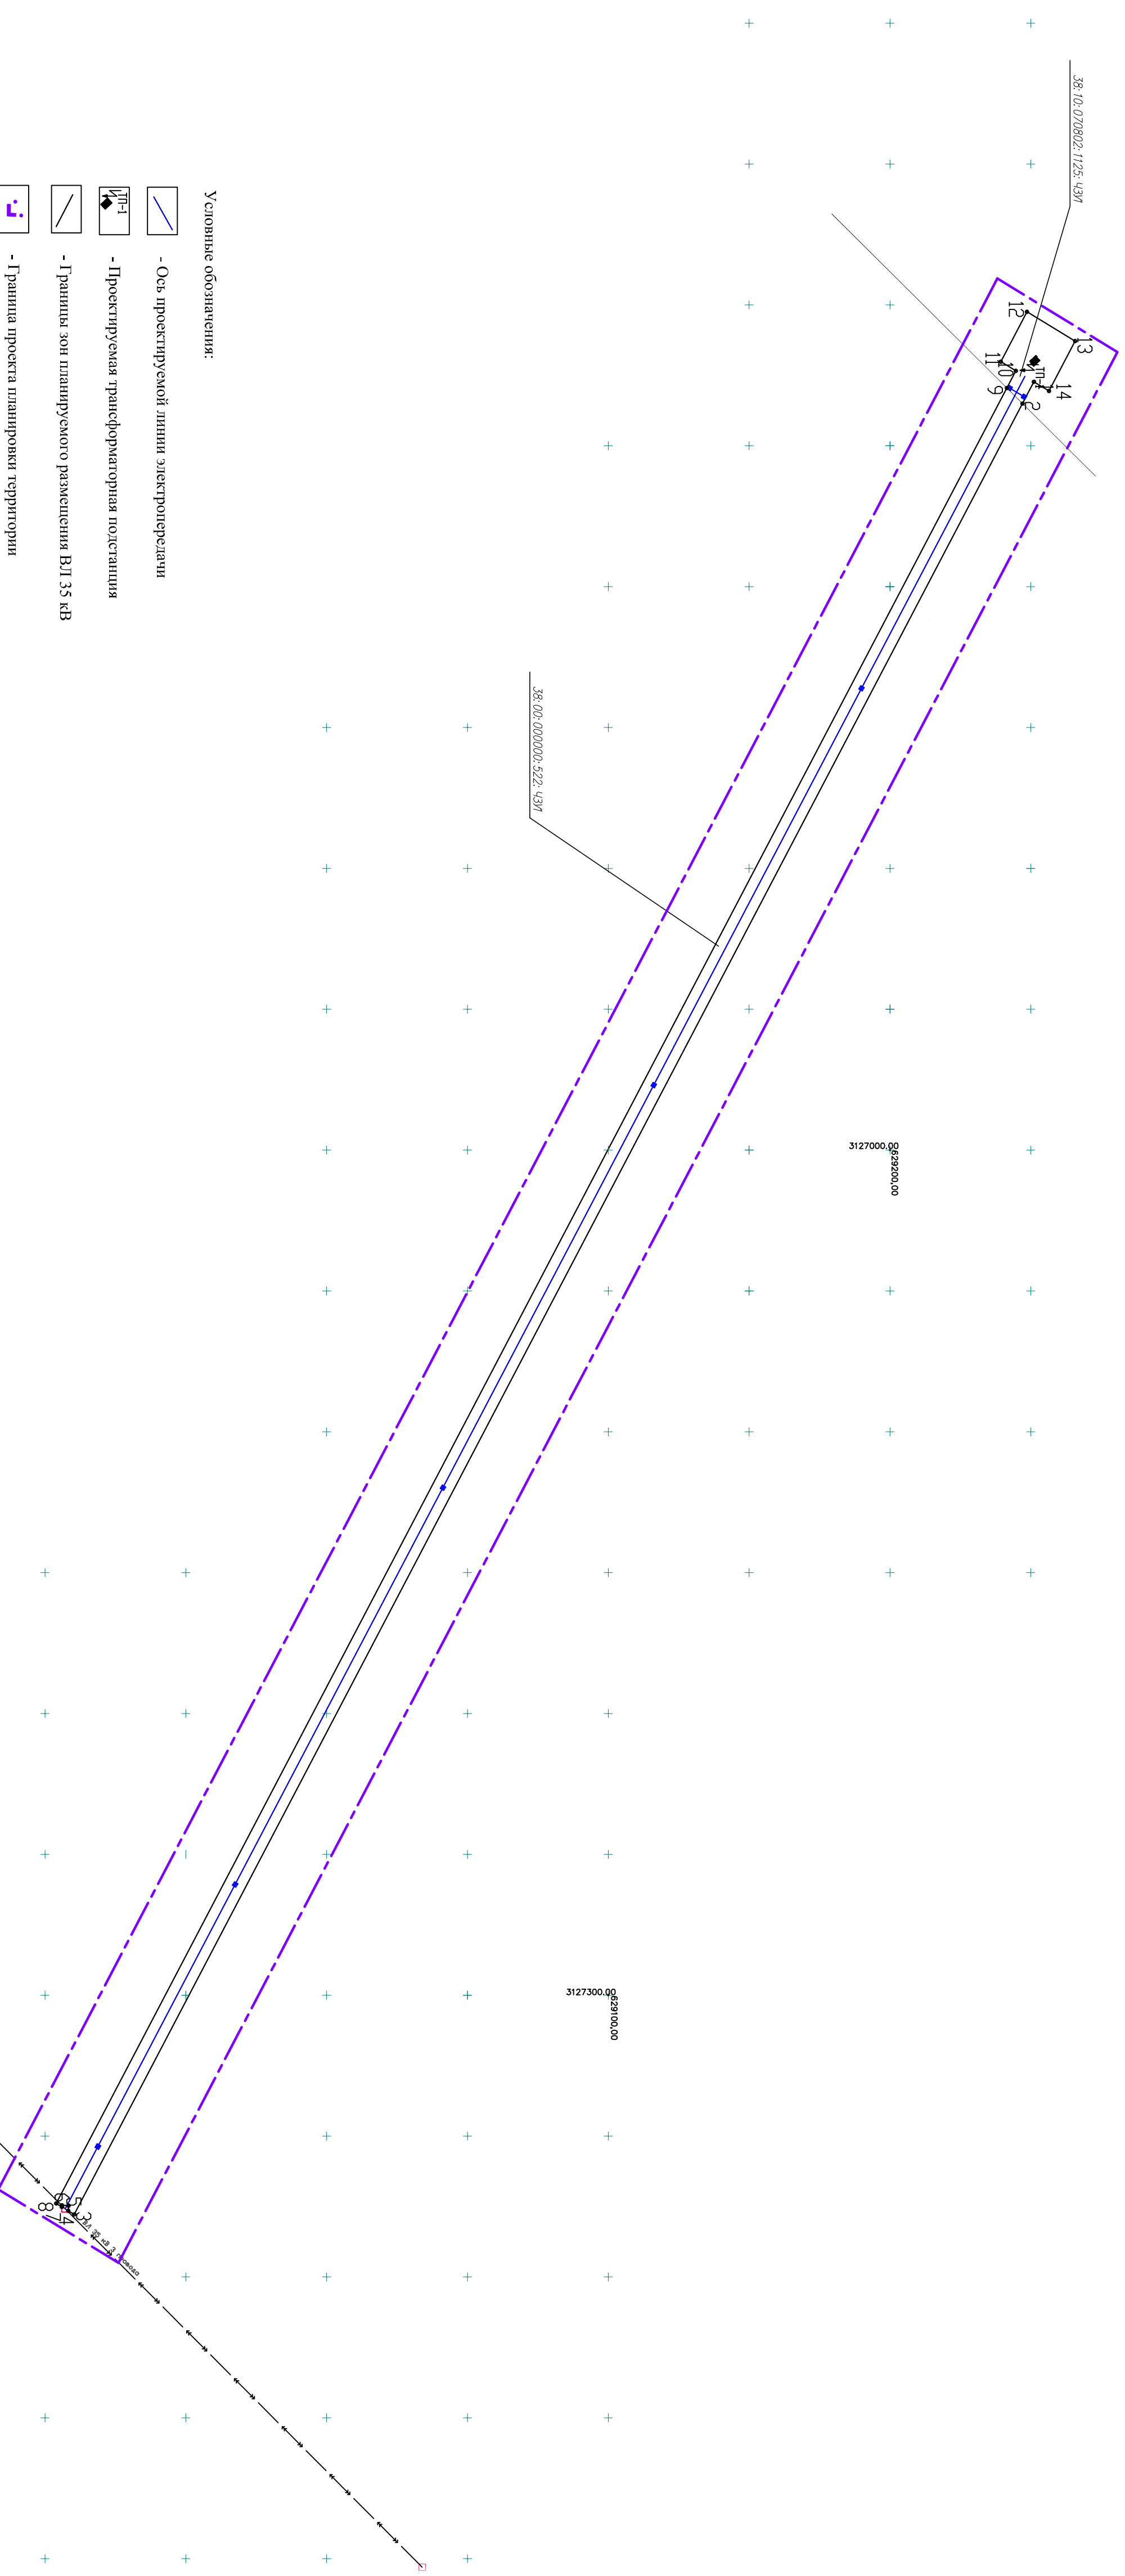

14-П/18-ПМТ-Г.1						
ВЛ 35 кВ Майская-АБЗ с ПС 35/0,4 кВ						
Изм.	Контр.	Лист	№ док.	Подпись	Дата	
Разработал	Полова					
Проверил	Горбунов					
Чертёж размещения территории				Стация	Лист	Листов
Масштаб 1:2000				II	I	I
				ООО "СПСК"		






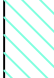
ВЛ 35 кВ Майская-АБЗ с ПС 35/0,4 кВ


Проект межевания территории

14-П/18-ПМТ-ОМ

Материалы по обоснованию проекта межевания территории

Инд. № подл.	Подп. и дата	Взам. инв. №

- Условные обозначения:
-  - Граница проекта планировки территории
 -  - Граница зон планировочного размещения линейного объекта
 -  - Граница земельных участков, учтенных в ЕТРН
 -  - Граница ЗОУИТ ВЛ-35 кВ (оформленная, проект)
 -  - Граница ЗОУИТ КТП 35/0,4 кВ (оформленная, проект)
 -  - Граница ЗОУИТ ВЛ 35 кВ (оформленная, с/пл.)

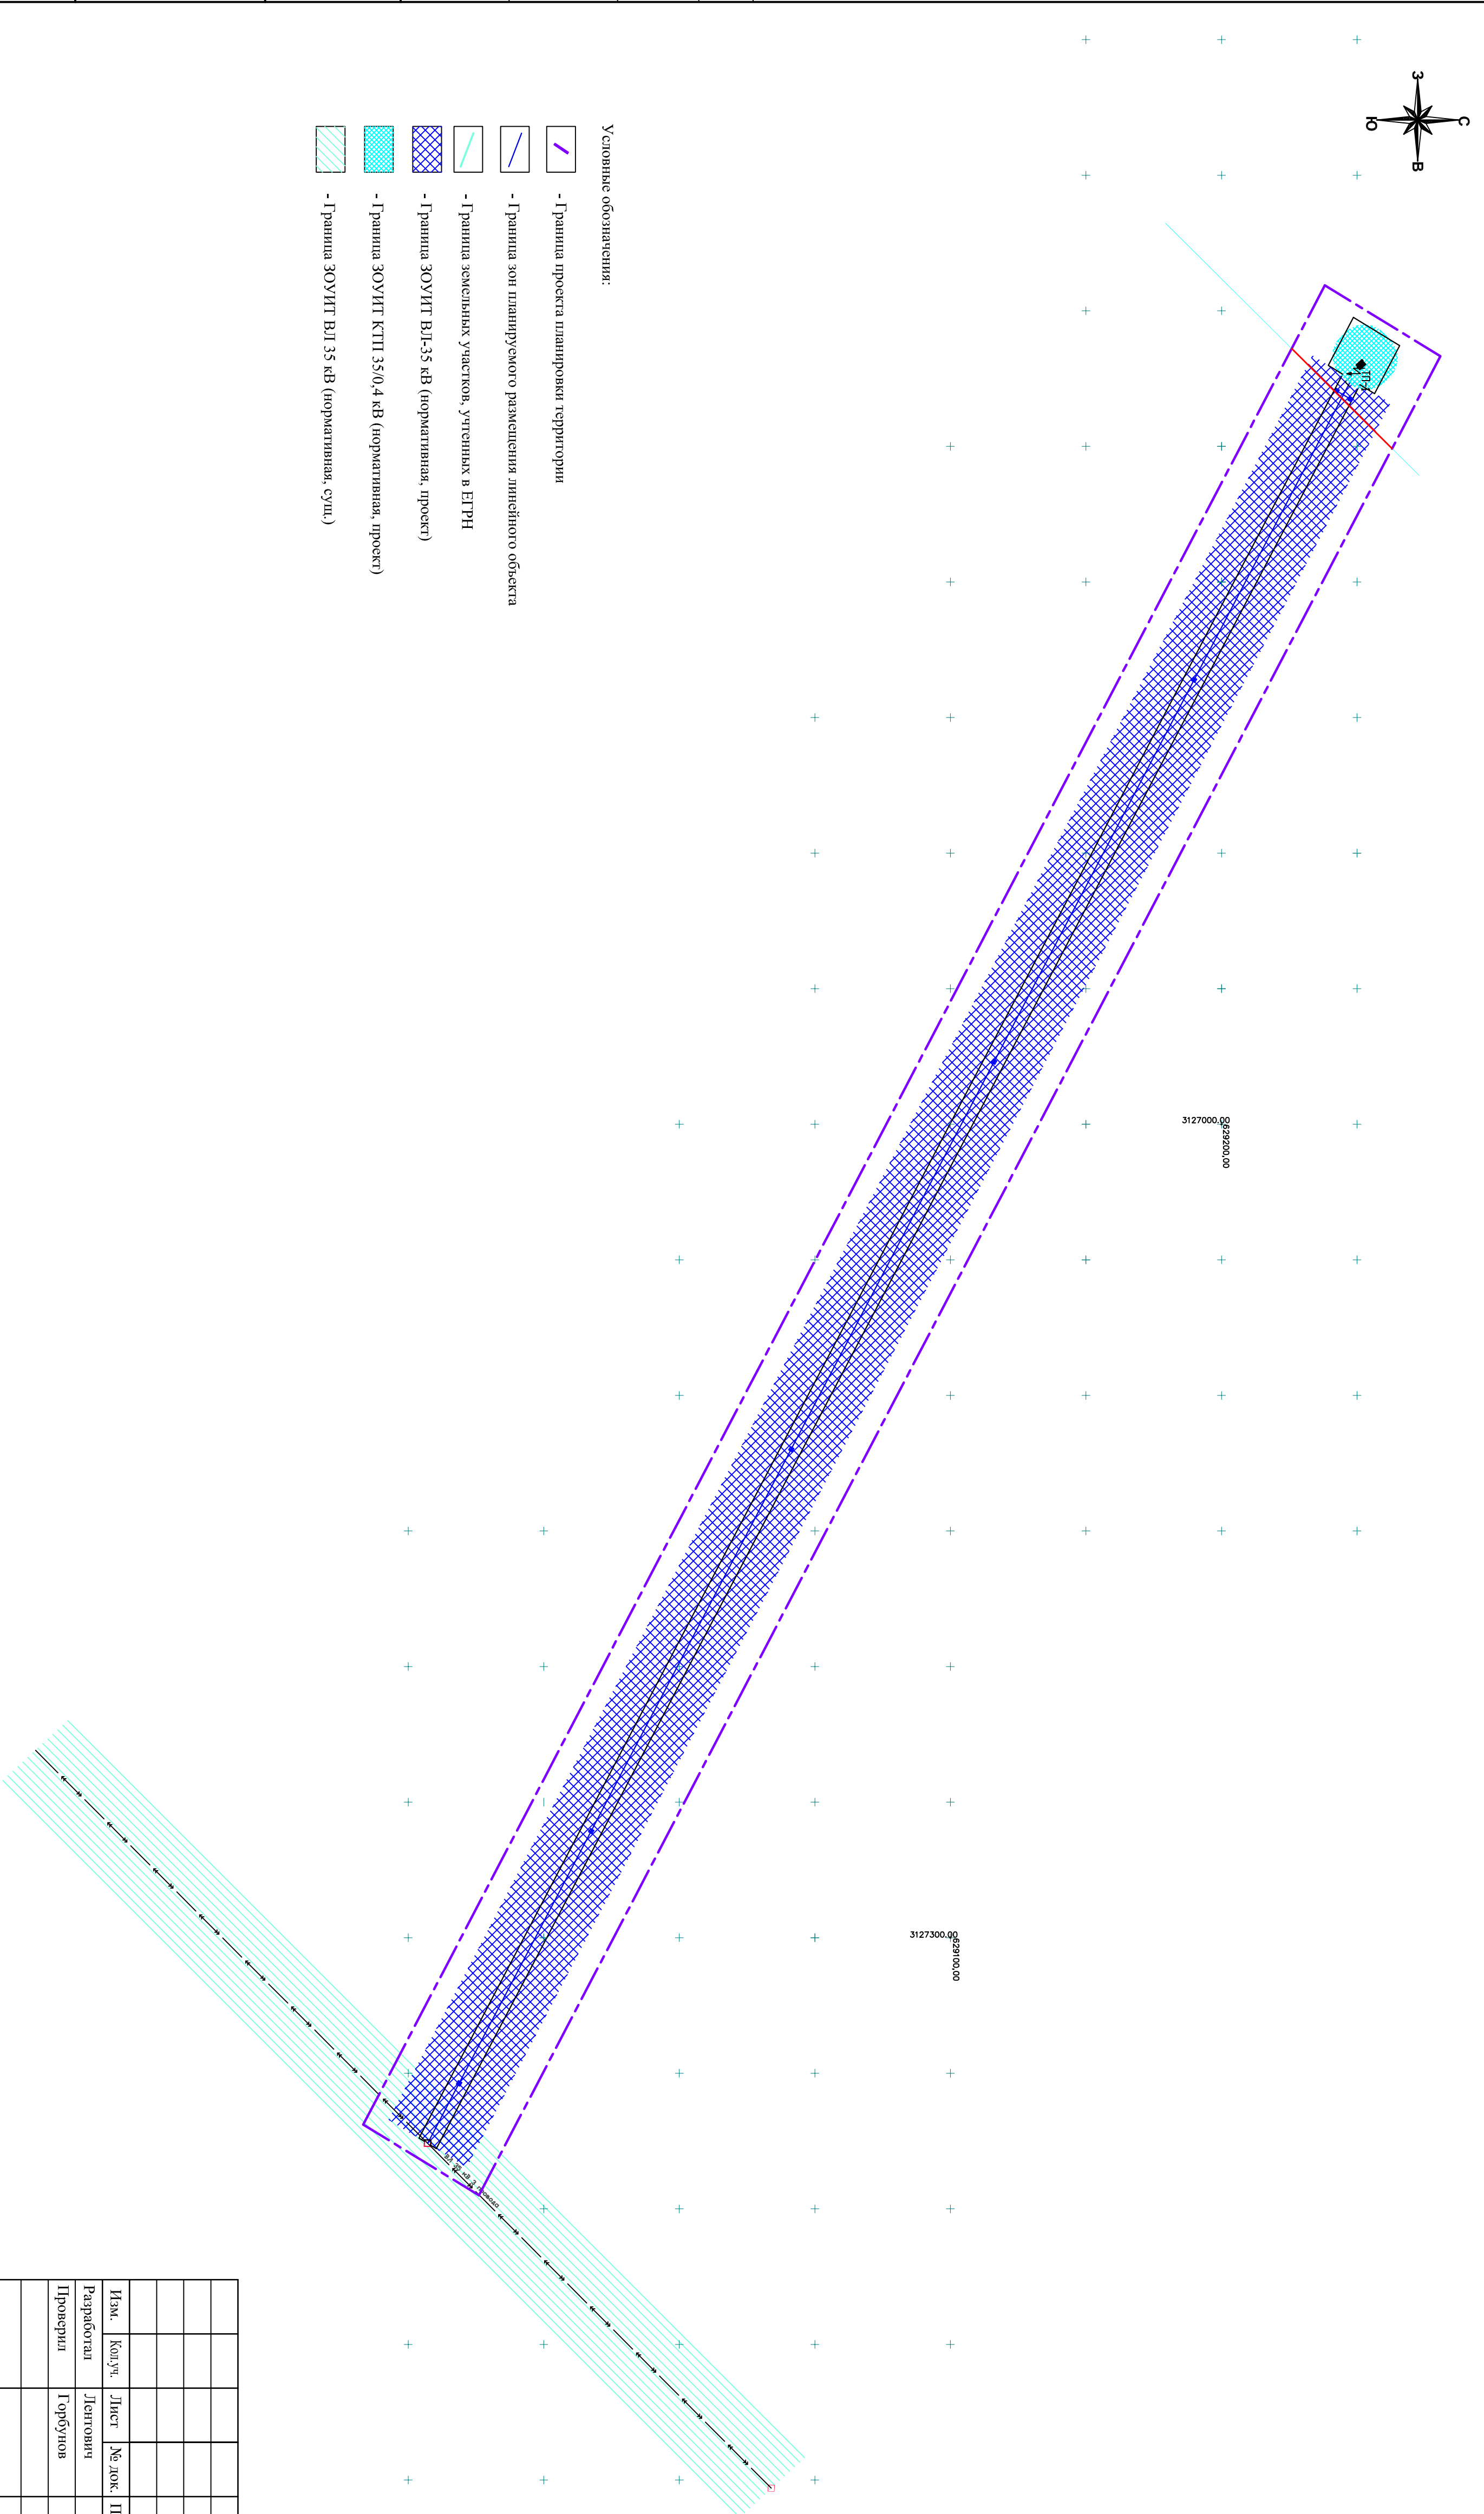

14-П/18-ПМТ-ОМ-Г-1			
ВЛ 35 кВ Майская-АВЗ с ПС 35/0,4 кВ			
Изм.	Контр.	Лист	№ док.
Разработал	Литвиня		Подпись
Проверил	Горбунов		Дата
Раздел 7 "Чертёж материалов по объективно проекту мексиканца"			Стация
			Лист
			Листов
Чертёж межевания территории			II
Масштаб 1:2000			I
			I
ООО "СПСК"			

